


【当初設計図面】

(1号えん堤工)


工事名	R 7 阿土 小溜谷 阿南・伊島 砂防工事
路線名等	小溜谷
工事箇所	阿南市伊島町伊吹
図面名	縦 断 図 (1)
縮尺	V=1:200 H=1:500 図面番号 2/23
会 社 名	
事業者名	徳島県南部総合県民局県土整備部 < 阿南 >

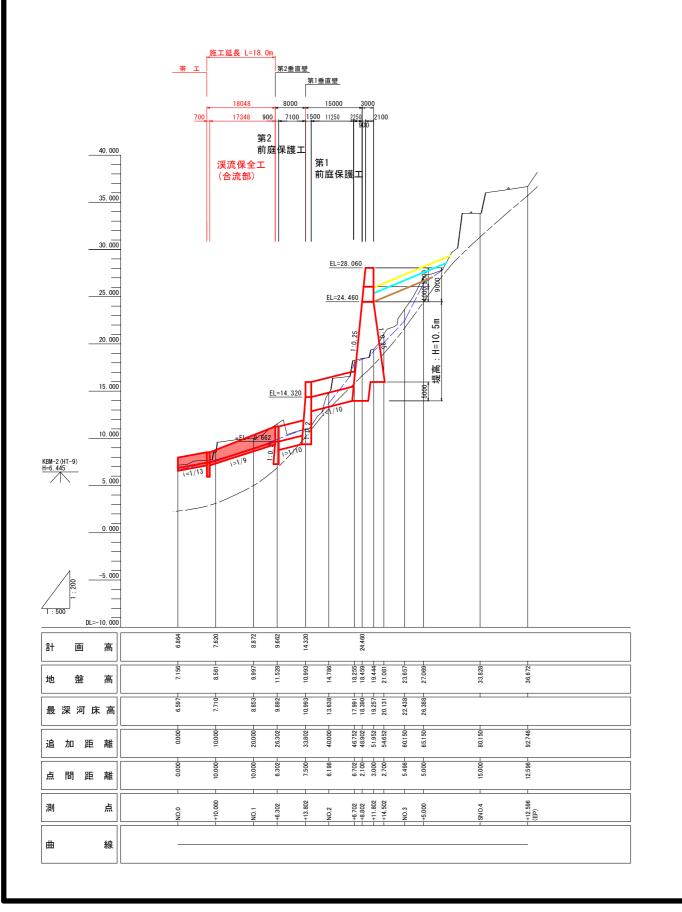

【当初設計図面】

(2号えん堤工)


工事名	R7阿土 小溜谷 阿南·伊島 砂防工事
路線名等	小溜谷
工事箇所	阿南市伊島町伊吹
図面名	縦 断 図 (2)
縮尺	V=1:200 H=1:500 図面番号 3/23
会 社 名	
事業者名	徳島県南部総合県民局県土整備部 < 阿南 >

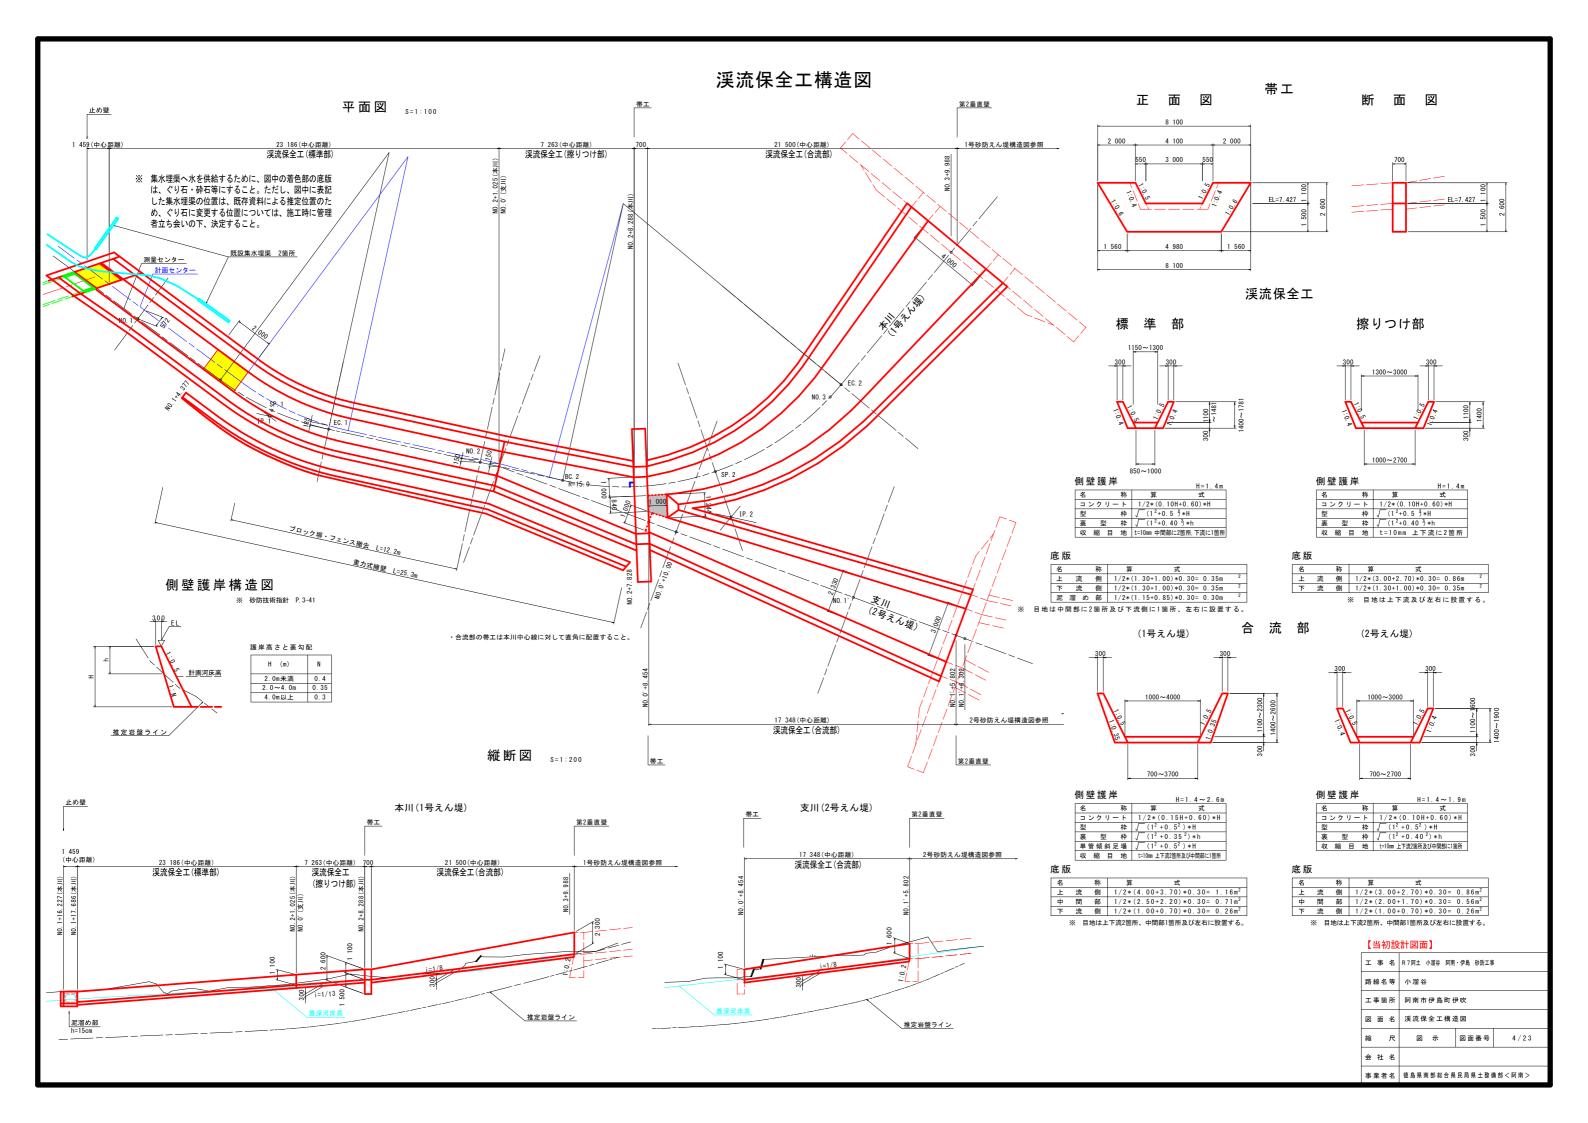

側壁護岸展開図 第1前庭保護工 第2前庭保護工 渓流保全工(擦りつけ部) ※ 括弧書きは右岸側を表す。 ※ 括弧書きは右岸側を表す。 ※ 括弧書きは右岸側を表す。 8 100 EL=16.680 2 EL=16.680 EL=12.870 = EL=16.172 EL=12.442 EL=15.470 EL= 8.527 H=4.100m h=0.400m (h=1.200m) 300m 800m 200m) EL= 7.982 H=3.300m h=3.300m (h=3.300m) __<u>計画河床高</u>____<u>i=1/13</u>___ 渓流保全工(合流部) ※ 括弧書きは左岸側を表す。 20 500 (21 500) 3 400 (2 700) 7 400 (9 100) 9 700 (9 700) 側壁護岸構造図 ※ 砂防技術指針 P. 3-41 EL=12.442 護岸高さと裏勾配 EL=10.527 H (m) 計画河床高 2.0m未満 0.4 2.0~4.0m 0.35 4.0m以上 0.3 H=2.079m h=2.079m EL= 9.147 EL= 8.527 (8.769) 推定岩盤ライン 計画河床高 ——— 渓流保全工(標準部) ※ 括弧書きは右岸側を表す。 24 500 (21 800) 3 200 (1 500) 12 100 (11 100) No. 0+15, 318 (No. 0+17, 057) EL= 7.982 EL= 7.885 止め壁 EL= 7.249 【当初設計図面】 (1号えん堤工) 工 事 名 R7阿土 小溜谷 阿南·伊島 砂防工事 EL= 6.400 EL= 6.348 400m 400m (EL=6.169) (EL=6.169) 路線名等 小溜谷 工事箇所 阿南市伊島町伊吹 計画河床高 _____i=1/13__ 縮尺 1:50 図面番号 5 / 23 会社名 事業者名 徳島県南部総合県民局県土整備部<阿南>

側壁護岸展開図 第1前庭保護工 第2前庭保護工 ※ 括弧書きは右岸側を表す。 ※ 括弧書きは右岸側を表す。 11 650 6 177 側壁護岸構造図 ※ 砂防技術指針 P.3-41 6 100 護岸高さと裏勾配 EL=17.060 EL=17.060 H (m) N 2.0m未満 0.4 2.0~4.0m 0.35 4.0m以上 0.3 EL=11.872 EL=11.872 EL=16.442 EL=15.972 EL=11.262 推定岩盤ライン 計画河床高____ H = 3 渓流保全工(合流部) ※ 括弧書きは右岸側を表す。 止め壁 8=1/50 NO. 1+16. 227 (本川) 付近 10 000 (10 000) コンクリート EL=11.262 型 枠 裏 型 枠 9.92 m² 1.31 m² EL=10.355 3 115 EL= 8.755 EL= 8.527 (8.713) 構造図 _{S=1/50} 重力式擁壁 _{S=1/50} 延長、測点表示位置 重力式擁壁 L=25.3m 基 礎 砕 石 再生砕石RC-40 EL=8.527 (現場合わせ) 【当初設計図面】 (2号えん堤工) EL=7.964 工 事 名 R7阿土 小溜谷 阿南·伊島 砂防工事 EL=7.885 路線名等 小溜谷 EL=7.249 H=1200 工事箇所 阿南市伊島町伊吹 EL=6.700 (現場合わせ) コンクリート 1/2*(0.2*H+0.60)*H 型 枠 √(1²+0.20 タ*H+H 目 地 材 t=10mm.10m1c1ヶ処 水抜パイプ VP65,3.0m た1ヶ処 縮尺 1:50 図面番号 6 / 2 3 基 礎 砕 石 RC-40, t=200mm 0.50+0.20*H 会 社 名 事業者名 徳島県南部総合県民局県土整備部<阿南>

NO. 0

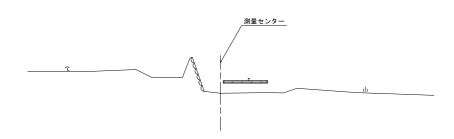

OL=-3.000

NO. 0+10. 00



計画センター 572 第2幅 1 0m 300 1 300 300 施工基面:EL= 5.528

NO. 1

GH=6. 291 FH=5. 248

> ※ 護岸の掘削に伴い、保育所入り口の舗装等の復旧を行うこと。 復旧範囲等は、施工時に管理者との協議の上、決定すること。

DL=0.000

名 称	規 格	数 量
盛土		1.4
掘削	土砂 (H≧5.0m)	
掘削	土砂 (H < 5.0m)	1.8
掘削	軟岩I(H≧5.0m)	
掘削	軟岩I(H<5.0m)	
床 堀	土 砂	1. 2
床 堀	軟 岩 I	
埋 戻	最大埋戻幅4m以上	
埋 戻	最大埋戻幅1m以上4m未満	
埋 戻	最大埋戻幅1m未満	1.7
基面整正		1.88
岩盤清掃		
取壊し	石積み	
取壊し	コンクリート(無筋)	0. 37

NO. 1+11. 784 (EC. 1)

計画センター 管理編 1.0m 300 300 300 300 00 <u>EL= 6.149</u> 施工基面: EL= 6.218

DL=0.000


【当初設計図面】 (1号えん堤工)

エ 事 名 R7同土 小温谷 阿南・伊島 砂防工事路線名等 小溜谷 工事箇所 阿南市伊島町伊吹 図面名 横断図(1) 縮 尺 1:100 図面番号 7/23 会社名 事業者名 徳島県南部総合県民局県土塾備部<阿南>

DL=3.000






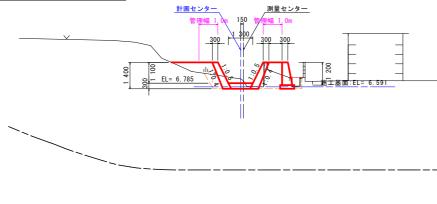


名 和	尓	規 格	数	量
盛	±		4	. 4
掘 肖	削	土砂 (H≧5.0m)		
掘	削	±砂 (H≤5.0m)	1	. 3
掘 肖	削	軟岩I(H≧5.0m)		
掘	削	軟岩 [(H < 5.0m)		
床坊	屈	土 砂	- 1	. 4
床 坊	屈	軟 岩 [
埋原	콧	最大埋戻幅4m以上		
埋原	콧	最大埋戻幅1m以上4m未満		
埋原	旲	最大埋戻幅1m未満	0	. 6
基面整正	Ε		2	. 31
LL do vat 1	-			

石積み




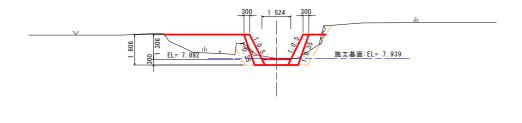

01-0.000

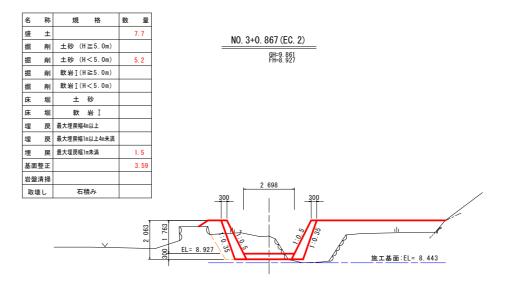

DL=0.000

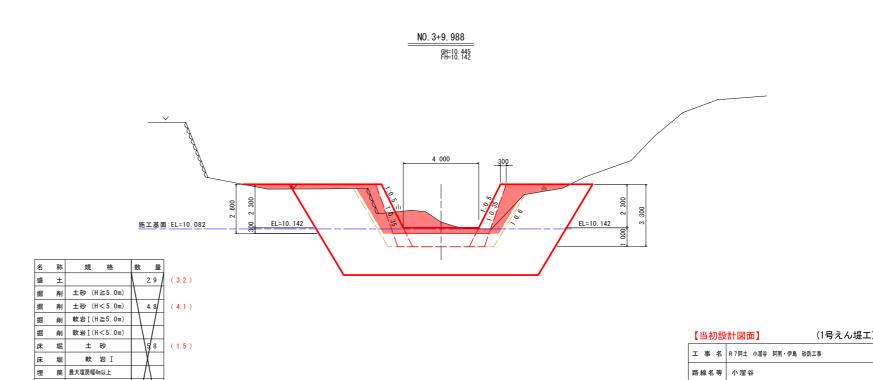

工事箇所 阿南市伊島町伊吹

1:100 図面番号

事業者名 徳島県南部総合県民局県土整備部<阿南>

8 / 2 3

図 面 名 横断図 (2)

縮尺

会社名

5.1 (1.9)

(1.2)

4.50 (5.08)

DL=0.000

埋 戻 最大埋戻幅1m以上4m未満

石積み


埋 戻 最大埋戻幅1m未満


※ ()は、下流側を表す。

基面整正

岩盤清掃

取壊し

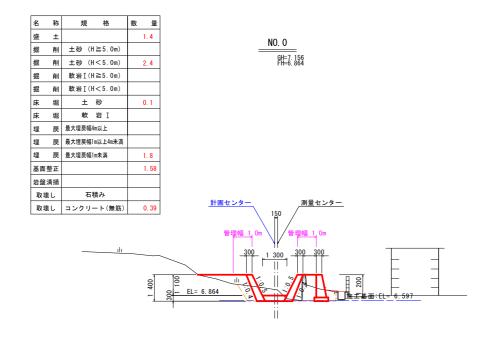

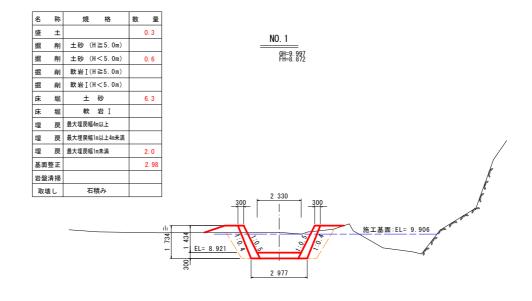


DL=0. 000


DL=0.000			

名 称	規格	数	量
盛土			
掘削	土砂 (H≧5.0m)		
掘削	土砂 (H < 5.0m)		4. 7
掘削	軟岩I(H≧5.0m)		
掘削	軟岩I(H<5.0m)		
床 堀	土 砂		1. 2
床 堀	軟 岩 I		
埋 戻	最大埋戻幅4m以上		
埋 戻	最大埋戻幅1m以上4m未満		
埋 戻	最大埋戻幅1m未満		1. 4
基面整正			1. 76
岩盤清掃			
取壊し	石積み		



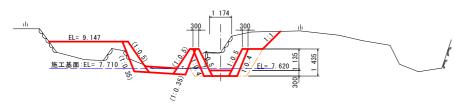

DL=0. 000

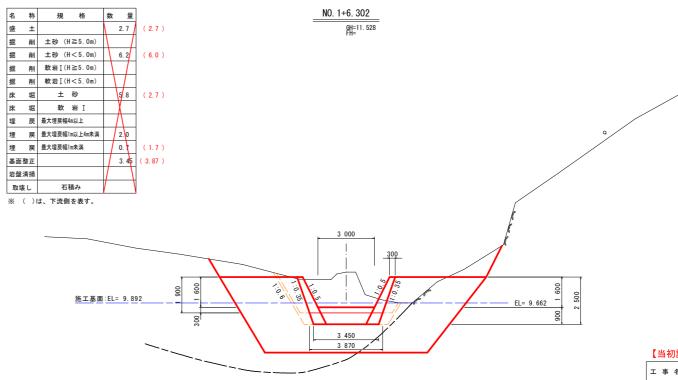


DL=5. 000

【当初設計図面】 (2号えん堤工)

工事名	R7阿土 小溜谷 阿南・伊島 砂防工事	
路線名等	小溜谷	
工事箇所	阿南市伊島町伊吹	
図面名	横断図 (3)	
縮尺	1:100 図面番号 9/23	
会 社 名		
事業者名	徳島県南部総合県民局県土整備部 < 阿南 >	



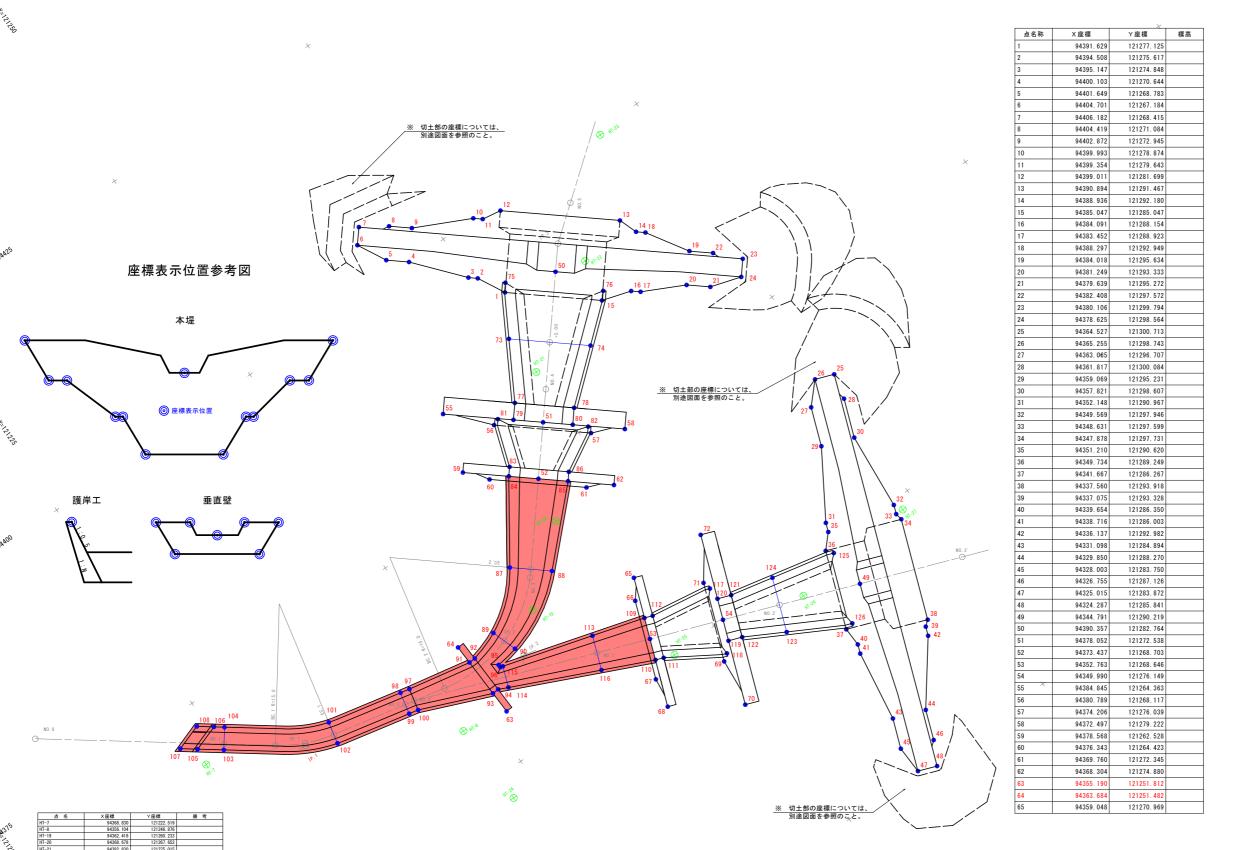


点名称	X座標	Y座標	標高
66	94356. 963	121269.687	
67	94348. 896	121266. 706	
68	94345. 803	121266.074	
69	94346. 303	121273.722	
70	94341. 267	121272. 927	
	94341. 207	121272. 927	
71			
72	94358. 713	121279.374	
73	94387. 371	121274. 642	
74	94381. 825	121281. 316	
75	94392. 450	121277.742	
76	94385. 803	121285.741	
77	94381. 449	121271. 266	
78	94377. 423	121276. 111	
79	94380.065	121270.115	
80	94376.039	121274.961	
81	94381.073	121268.808	
82	94374. 937	121276. 192	
83	94376. 219	121266.920	
84	94375. 450	121266. 281	
85	94371. 423	121271. 126	
86	94372. 192	121271.766	
87	94367. 468	121260. 833	
88	94364. 607	121264. 276	
89	94362. 794	121255, 428	
90	94360, 114	121256. 349	
91	94361.685	121251.559	
92	94361.712	121252. 259	
93	94357. 582	121251.719	
94	94357. 609	121252. 418	
95	94359. 698	121253. 938	
96	94359. 404	121253.950	
97	94363. 027	121244. 731	×
98	94363. 246	121243.729	
99	94360. 901	121243. 217	
100	94360. 682	121244. 218	
101	94365. 039	121235.711	
102	94362. 689	121235.197	
103	94369. 026	121224. 939	
104	94370. 953	121226.369	
105	94370. 681	121222. 707	
106	94371.620	121225.469	
107	94371. 767	121221. 243	
108	94372. 707	121224. 005	
109	94354. 921	121269. 444	
110	94350. 606	121267, 849	
111	94350, 294	121268, 693	
112	94354, 609	121270. 288	
113	94356. 538	121270. 266	
114	94357. 159	121253. 423	
115	94359. 324	121254. 223	
116	94353. 010	121262. 551	
117	94353. 493	121276. 912	
118	94346. 834	121274. 451	
119	94347. 833	121275. 353	
120	94352. 148	121276.948	
121	94351.628	121278.355	
122	94347. 313	121276.760	
123	94345. 057	121280.934	
124	94350. 627	121282.992	
125	94349. 043	121289.820	
126	94341. 820	121287. 150	

【虫如虾针网面】

【当彻	故	【田凶田】	\		
工事名	ž	R 7 阿土 小溜谷 阿	南・伊島	砂防工事	
路線名等	ŧ	小溜谷			
工事箇別	折	阿南市伊島町] 伊吹		
図面名	ž	座標管理図			
縮戶	₹	1:200	図面	番号	10/23
会社名	ž				
事業者名	名	徳島県南部総合	県民局県	1. 土整作	⋕部 < 阿 南 >

施工計画図(案)

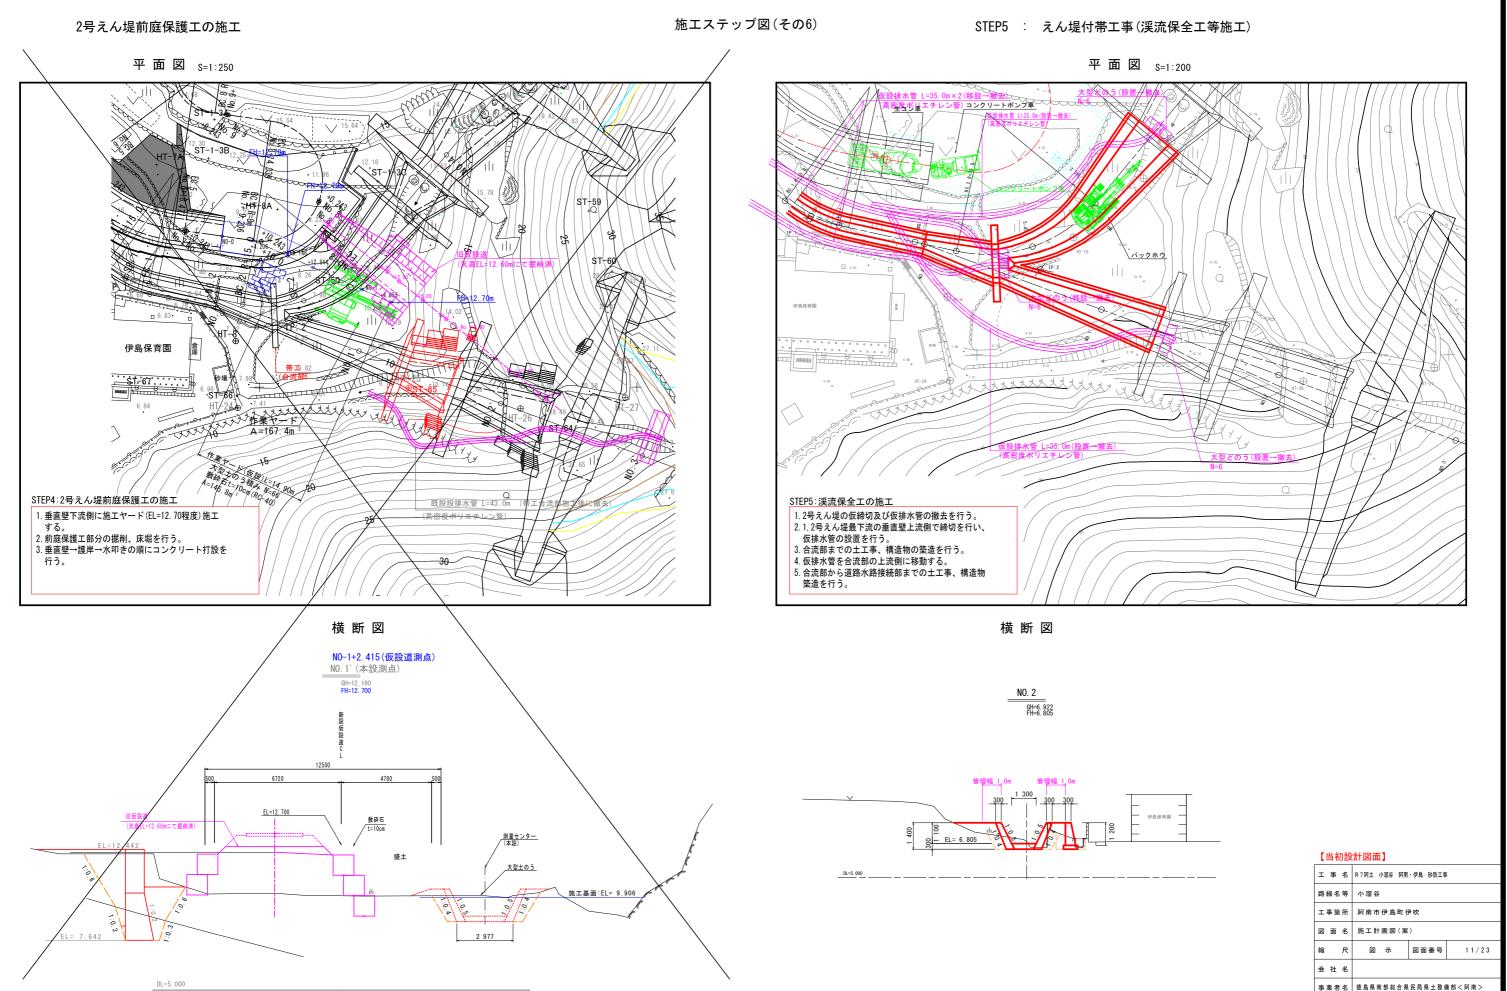


施工計画図(案)


STEP6 : 道路工事(完成型)


施エステップ図(その7)

STEP7 : プラント解体・撤去

平面図 _{S=1/200}

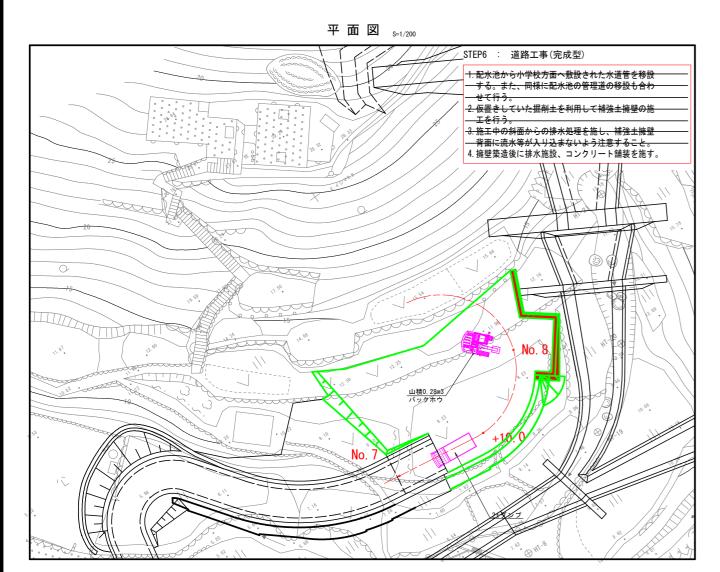

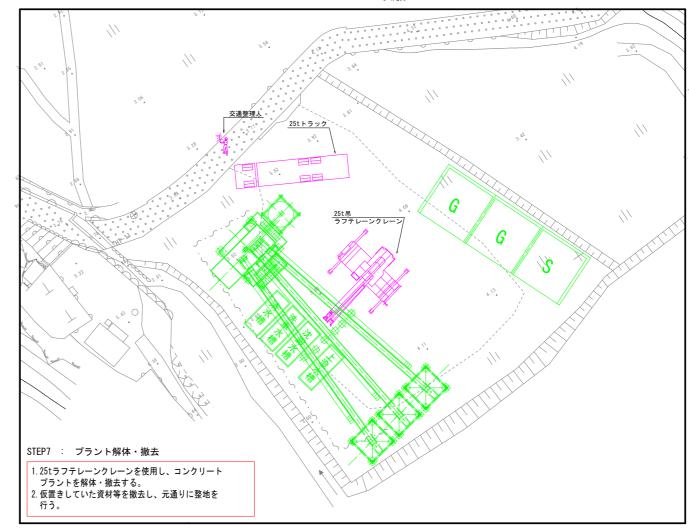

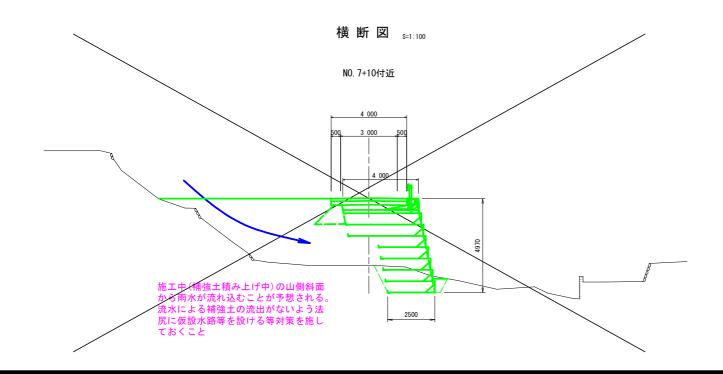


【当初設計図面】							
工事名	R7阿士 小溜谷 阿南·伊島 砂防工事						
路線名等	小溜谷						
工事箇所	阿南市伊島町伊吹						
図面名	施工計画図(案)						
縮尺	図 示 図面番号 12/23						
会 社 名							
事業者名	徳島県南部総合県民局県土整備部<阿南>						

施工計画図(案)

STEP8 : 現道補修工


施エステップ図(その8)

平面図 _{S=1/200}

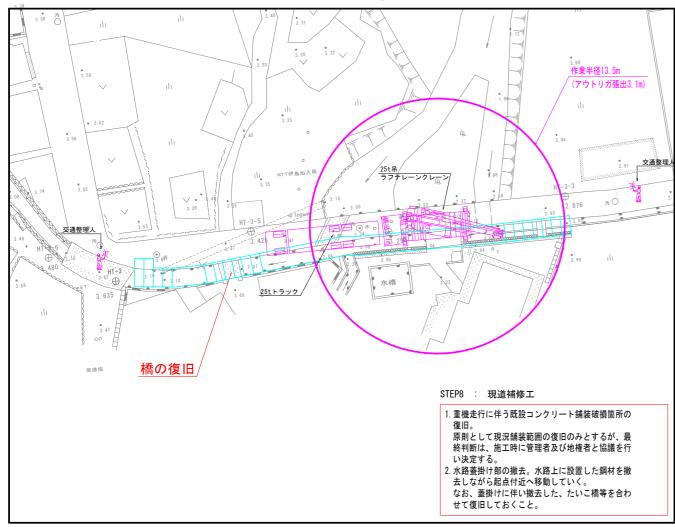


横断図 _{S=1:100}


NO. 9付近

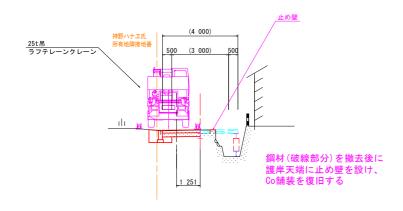



【当初設計図面】


【当初設計凶囬】						
工事名	R7阿土 小溜谷 阿南·伊島 砂防工事					
路線名等	小溜谷					
工事箇所	阿南市伊島町伊吹					
図面名	施工計画図(案)					
縮尺	図 示 図面番号 13/23					
会 社 名						
事業者名	徳島県南部総合県民局県土整備部<阿南>					

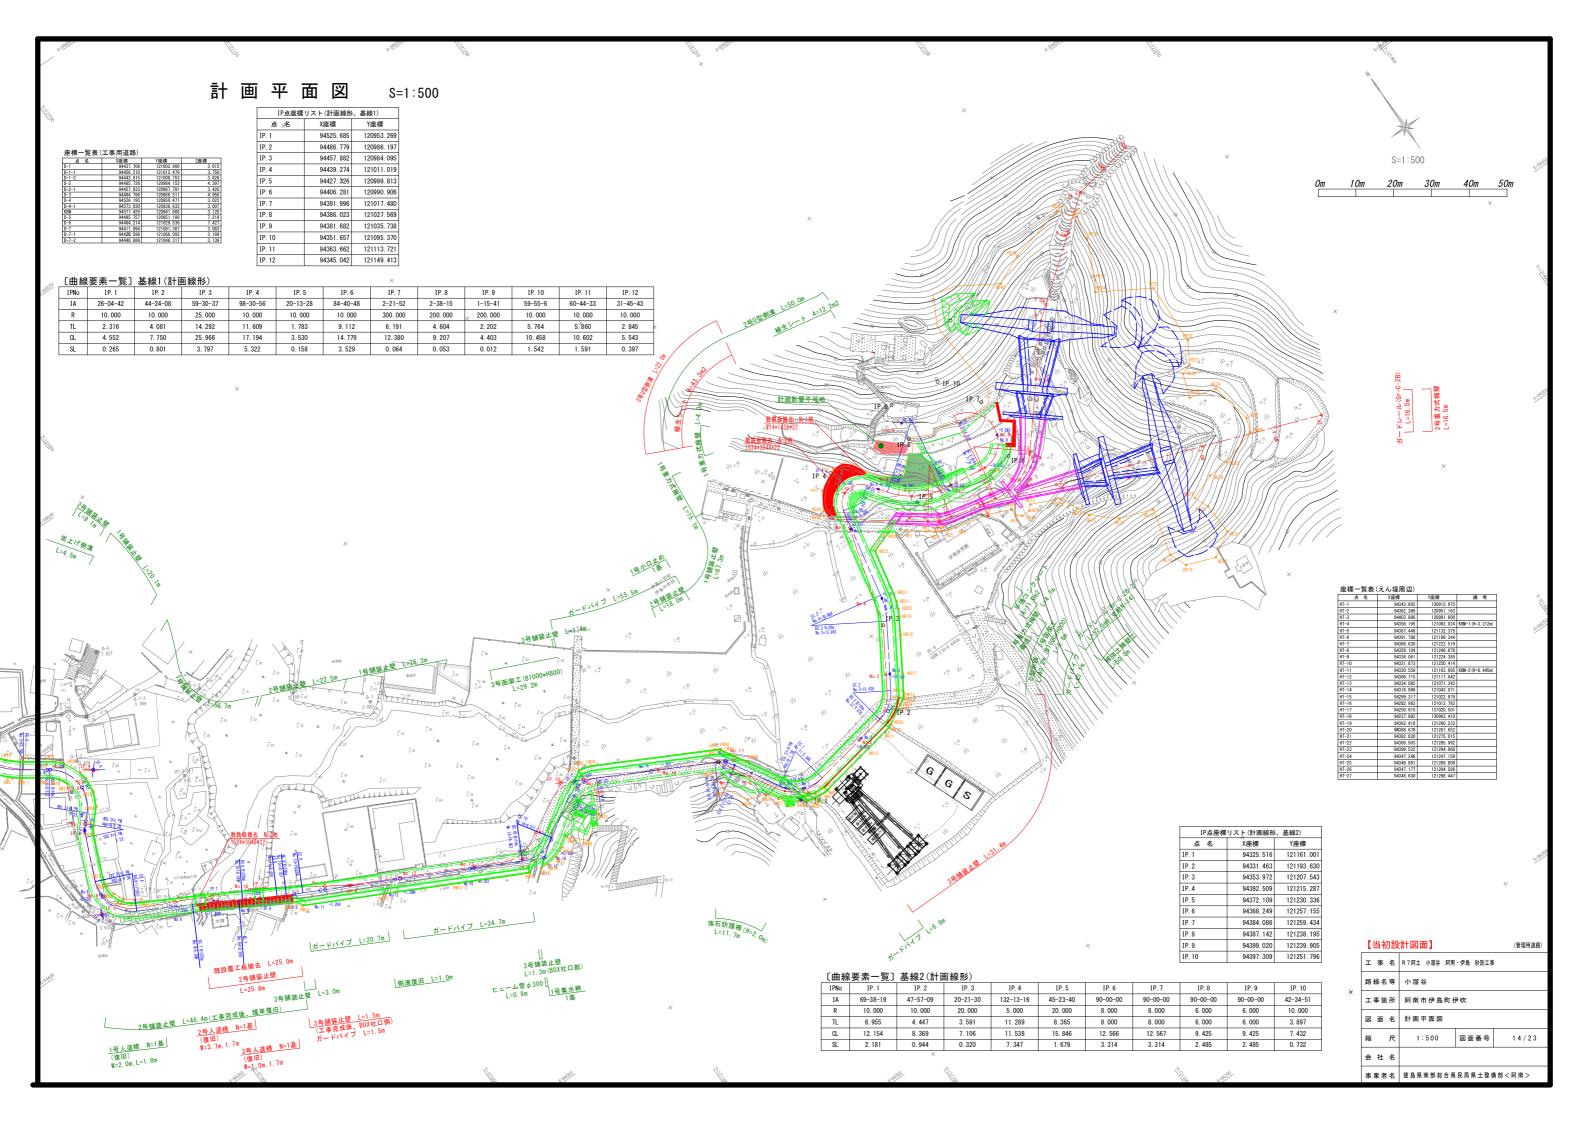

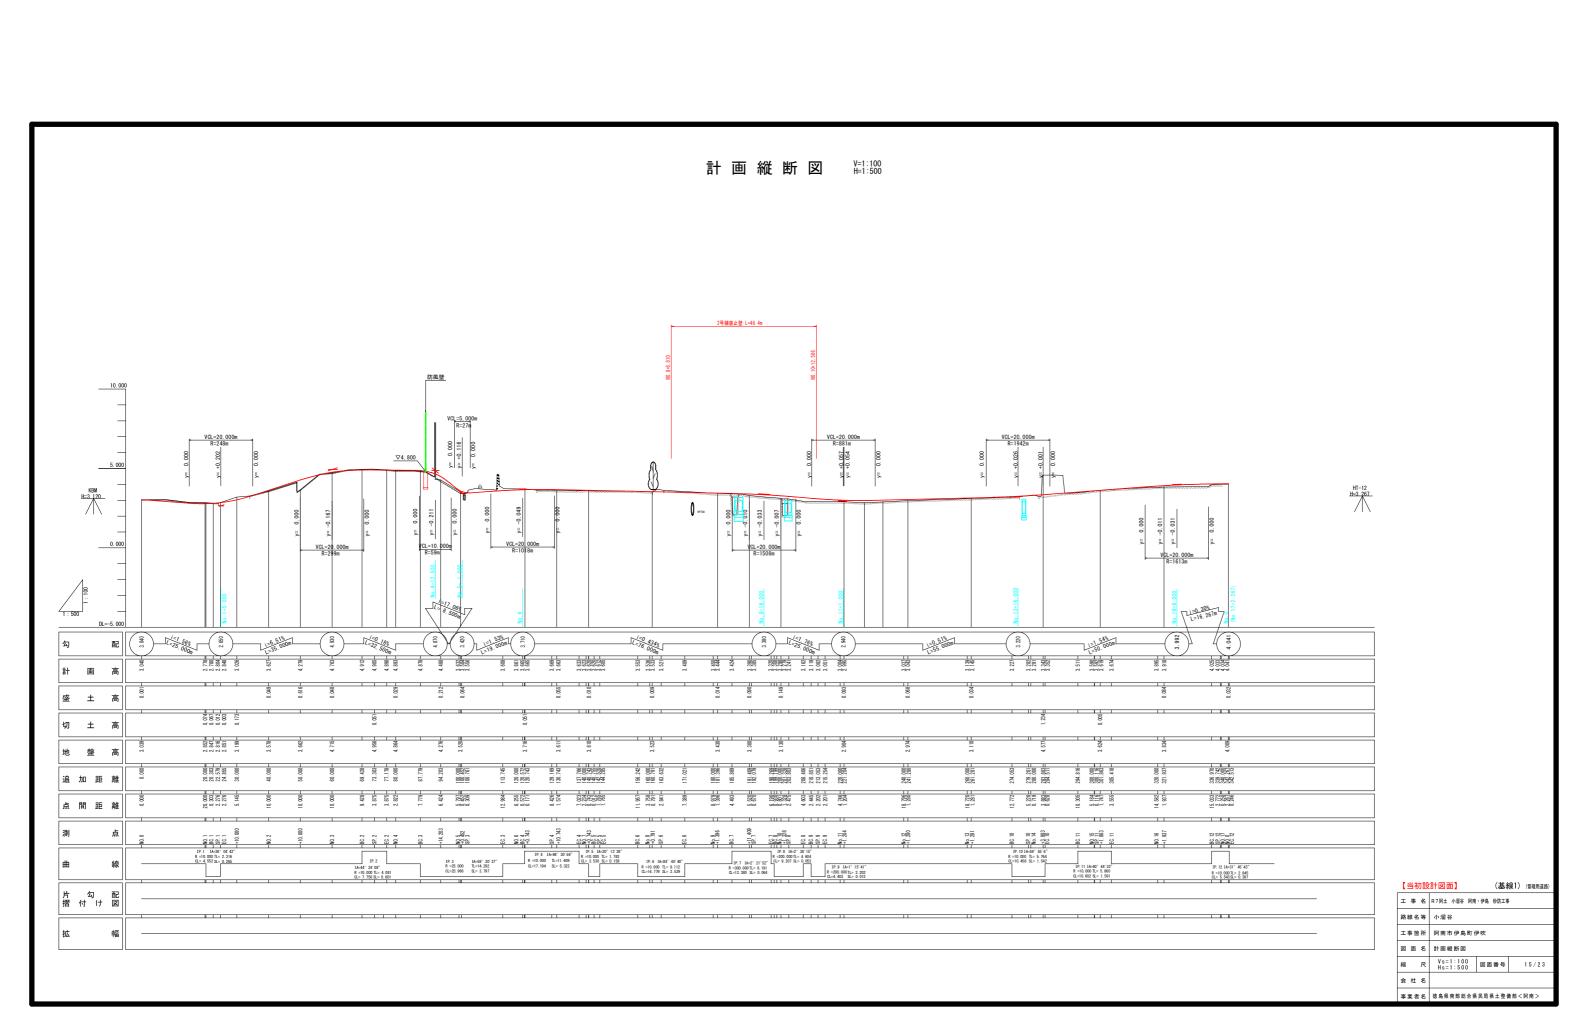

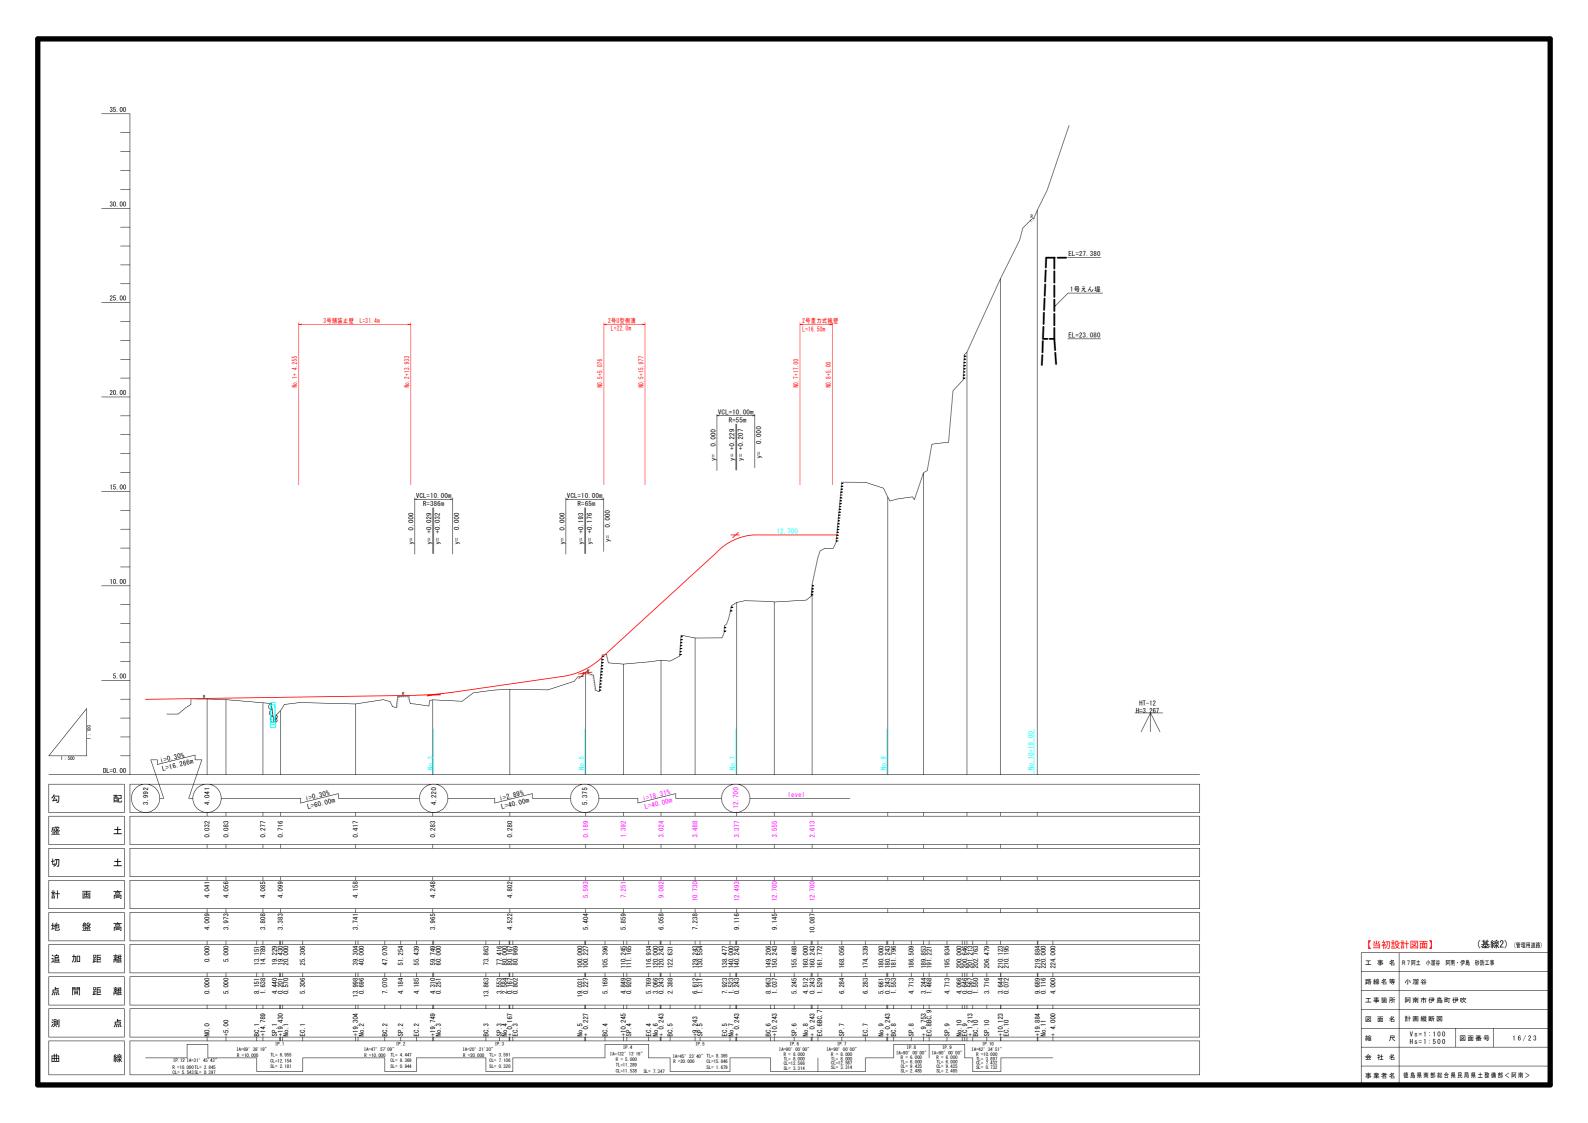

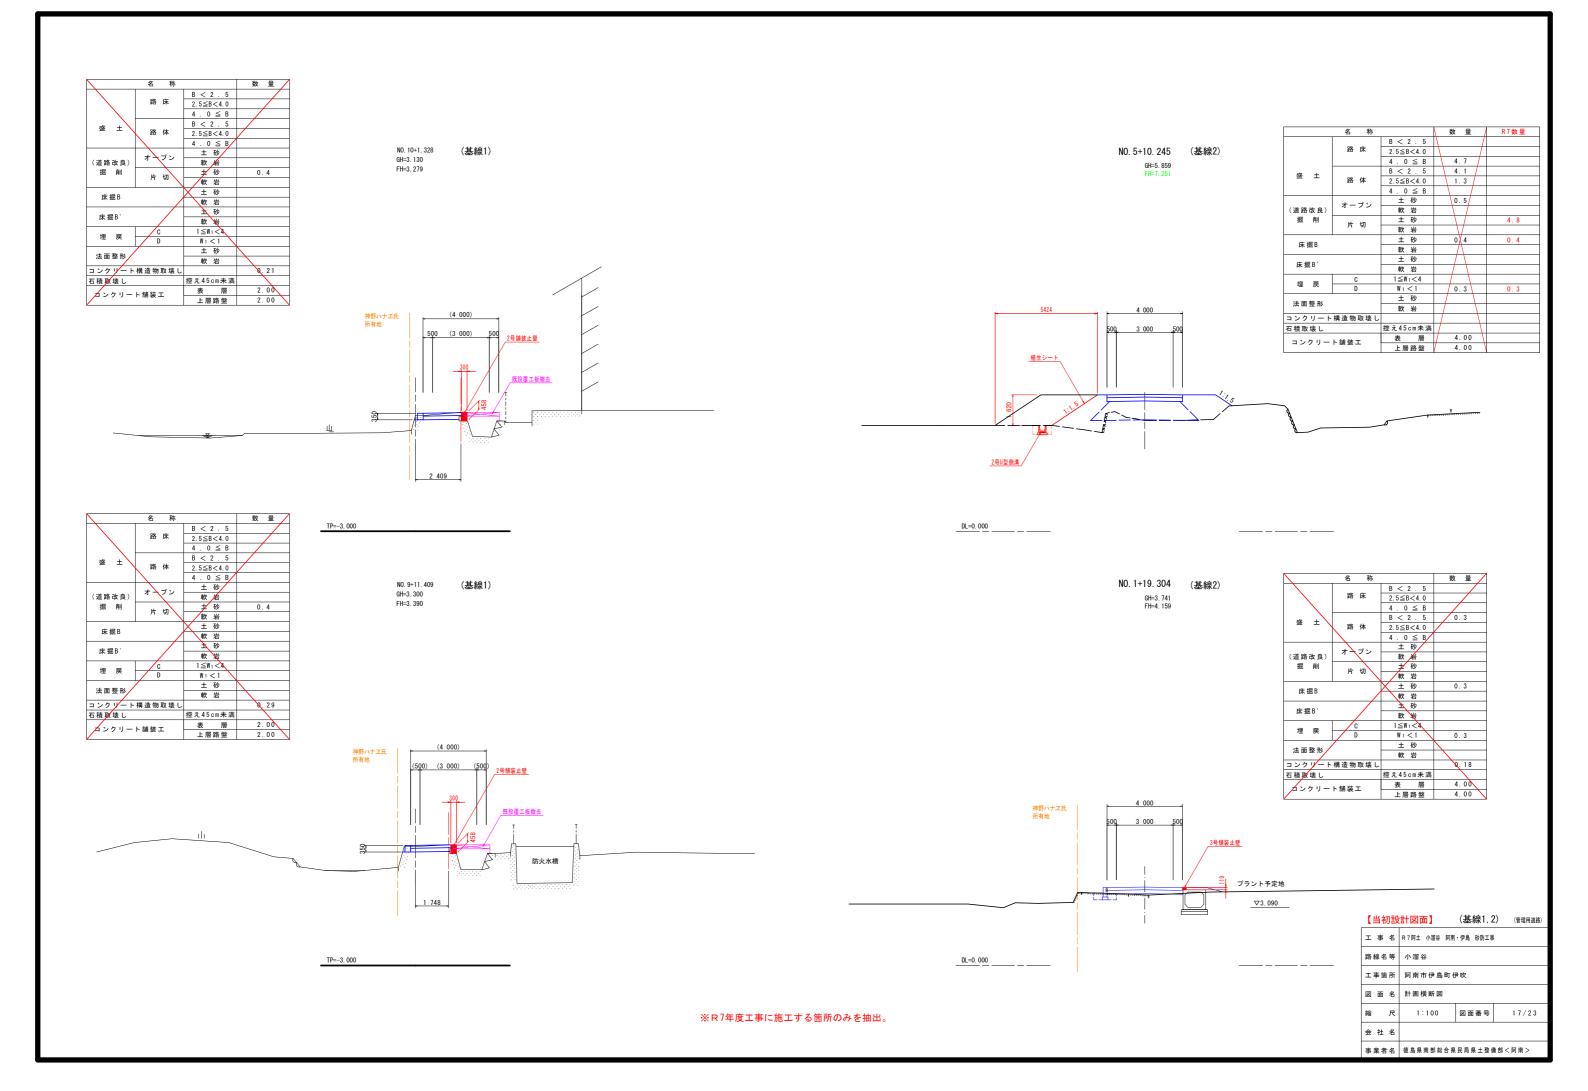

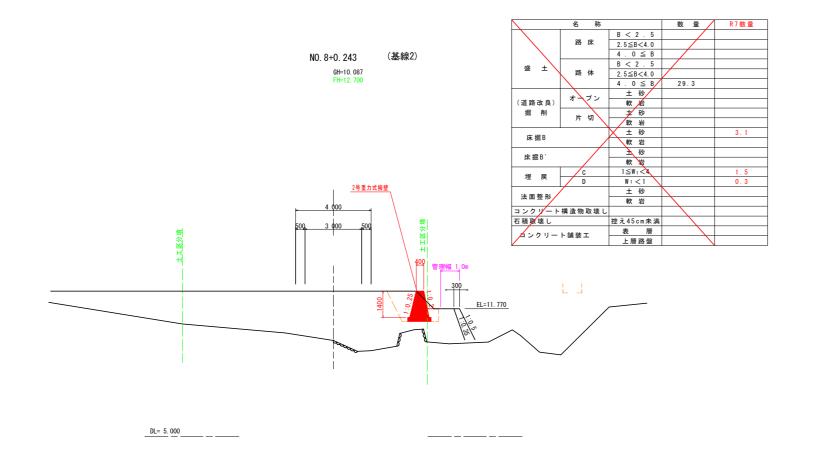


【当初設計図面】

(基線2) (管理用道路)

※R7年度工事に施工する箇所のみを抽出。


構 造 図(その1)

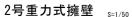





3号舗装止壁 ₅=1/30


2号U型側溝 s=1:20

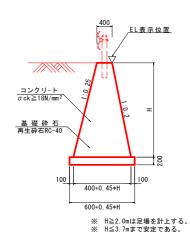

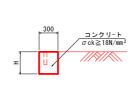

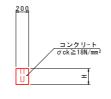

※ ガードパイプ基礎とする場合は、H≥0.2mとする。

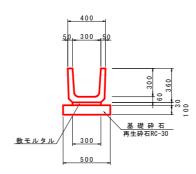


		I	m当
名	称	算 式	
コンク	リート	1/2*(0.45*H+0.80)*H	m
型	枠	$\sqrt{(1^2+0.25^2)*H}+\sqrt{(1^2+0.2^2)*H}$	m
単管傾	斜足場	$\sqrt{(1^2+0.25^2)*H}+\sqrt{(1^2+0.2^2)*H}$	掛m
B 1	也 材	t=10mm, 10mに1ヶ処	m
水抜	パイプ	VP65, 3.0m ² に1ヶ処	m
其 礎	砕 石	RC-40 +=200mm 0 60+0 45*H	m

					m当	L
名		称	数	量		_
コン	クリ	ا 7	0.30*H		п	1
型		枠	2*H		п	1
B	地	材	t=10mm, 10m/c	1ヶ贝	l m	1

					m当り
名		称	数	量	
コン	クリ-	7	0.20*H		m ³
型		枠	2 * H		m ²
目	地	材	t=10mm, 1	0mに1ヶ処	L m²


	m	<u>当り</u>
名 称	数	量
U 字 溝	1.66	個
目地モルタル	0.0005	m ³
敷モルタル	0.0090	m ³
基 礎 材	0.50	m ²

転落防止柵 S=1/20 ガードパイプ (構造物用)

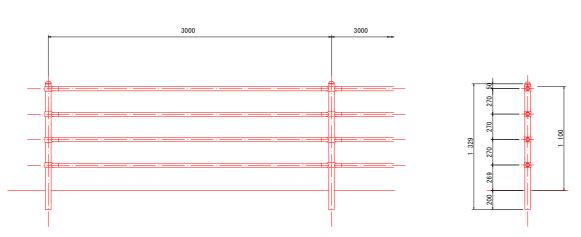



注) ガードパイプのボルト取付け時の向きについては、道路利用者への安全面より、発注者に確認の上、決定の事。


ガードレール(土中用) S=1/20 Gr-C-4E

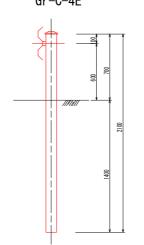

ガードレール(構造物用) _{S=1/20} Gr-C-2B

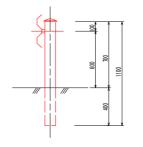

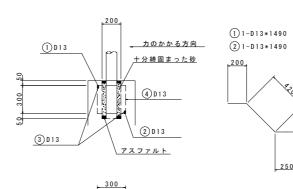

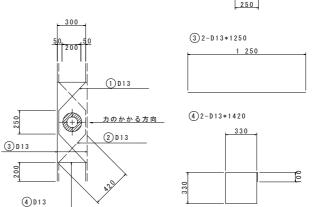

ガードレール補強筋 s=1/20

	支柱1本	当り
名 称	数	量
鉄筋(D13)	8.28	kg
砂	0.01	m ³
アスファルト	適量	

注) ガードレールの支柱は、伸縮目地から50cm以上開けて設置すること。

【当初]設計	図面)	

I	事	名	R7阿土	小溜谷	阿南・伊島	砂防工事	
路	線名	等	小溜	4			

(管理用道路)

路線名等	小溜谷					
工事箇所	阿南市伊島町伊吹					
図面名	構 造 図 (その1)					
縮尺	図 示 図面番号 19/23					
会 社 名	·					


事業者名 徳島県南部総合県民局県土整備部<阿南>

構 造 図(その3)


2号人道橋 s=1/30

No. 9+17. 60付近

側面図

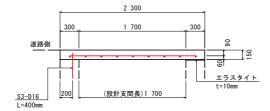

平面図

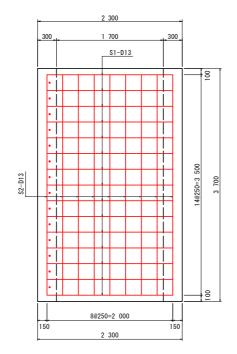

鉄筋質量表


記号	径	長	à	本 数	単位質量	一本当り質量	質量
S 1	D13	2	000	15	0.995	1.99	30
\$2	D13	3	500	9	0.995	3.48	31
\$3	D16		400	14	1.56	0.62	9
							70
	, The second second	슴 計	D13	, and the second	61 kg	•	·
		Δ 94	D 1 6		0 ka		

				基当
名		称	数	1
コン	クリ-	- ト	1.28	-
型		枠	8.09	-
支	保	I	4.77	空
П	抽	材	1, 11	-


3号人道橋 s=1/30

No. 10+8. 00付近

側面図

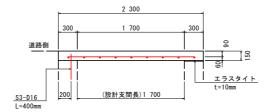

平面図

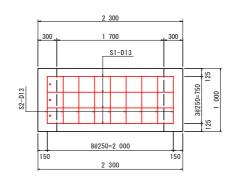

鉄筋質量表

記号	径	長	ŧ	本参	数	単位	質	量	一本当	り質量	質	量
S 1	D13		2 000		4	0.	995			1.99		8
\$2	D13		750		9	0.	995			0.75		7
\$3	D16		400		3	1	. 56			0.62		2
												17
		合 計	D13			15	kg					
		숨 計	D16			2	kg					

				基当り
名		称	数	量
コン	クリー		0.35	m ³
텣		枠	2.69	m ²
支	保	I	1.29	空m³
1	地	材	0.30	m ²




【当初設計図面】


(管理用道路)

工事名	R7阿士 小溜谷 阿南·伊島 砂防工事						
路線名等	小溜谷						
工事箇所	工事箇所 阿南市伊島町伊吹						
図面名	構 造 図(その3)						
縮 尺	図 示 図面番号 20/23						
会 社 名							
事業者名	徳島県南部総合県民局県土整備部 < 阿南 >						


展 開 図 (その2)

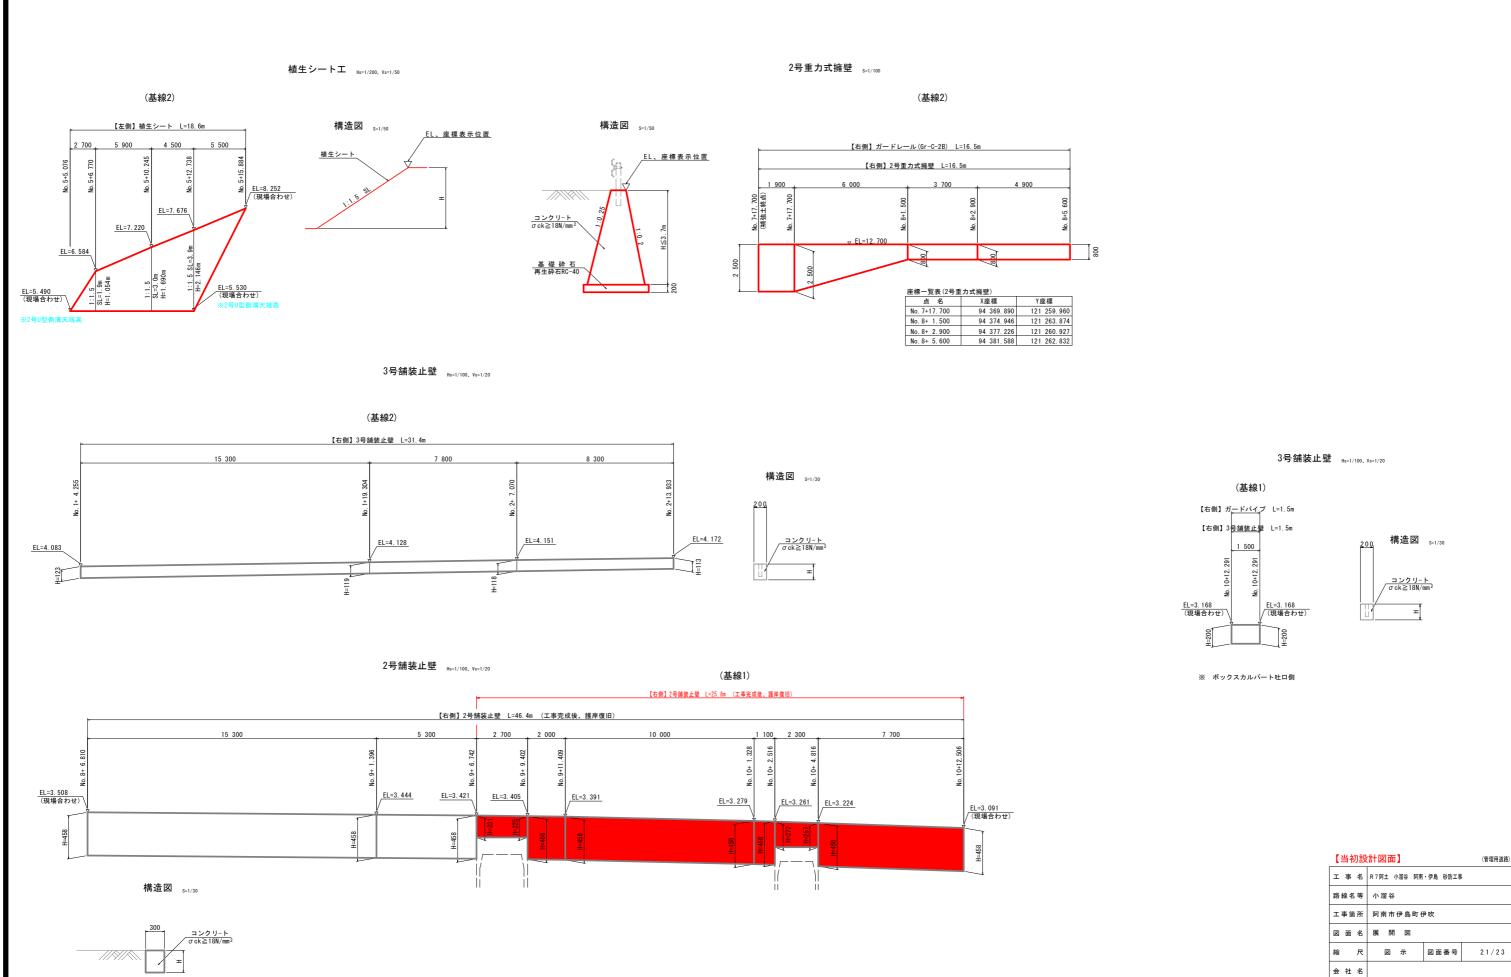

事業者名 徳島県南部総合県民局県土整備部<阿南>

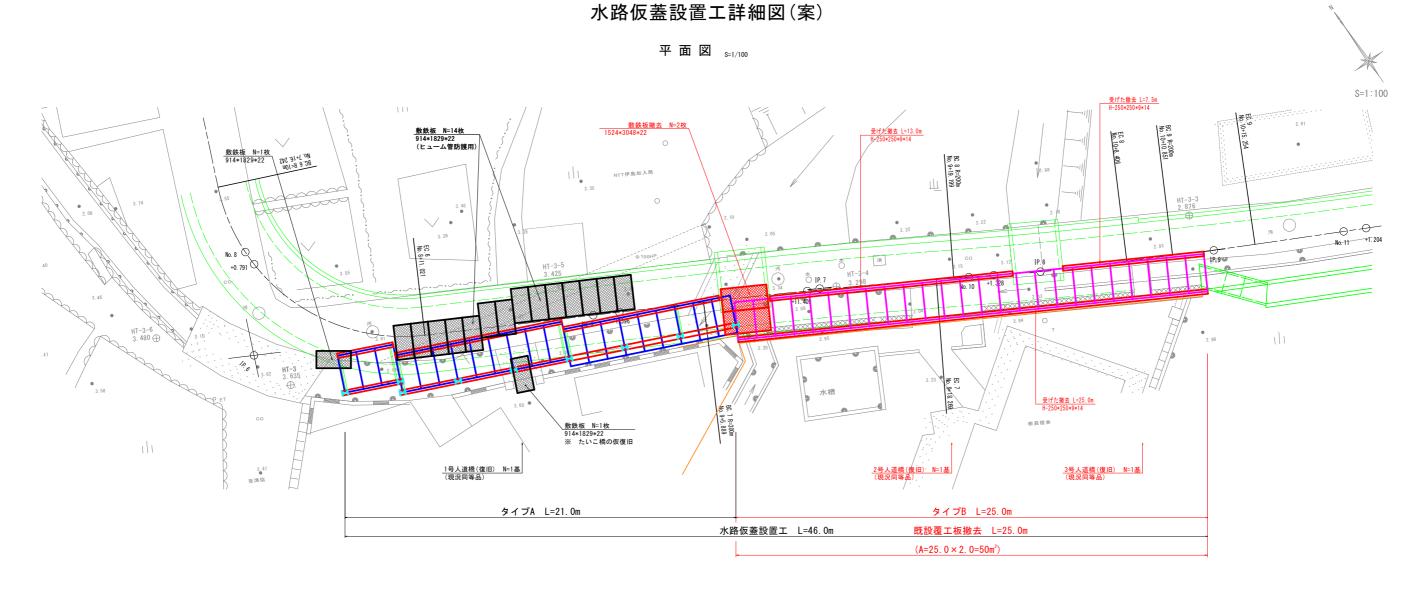



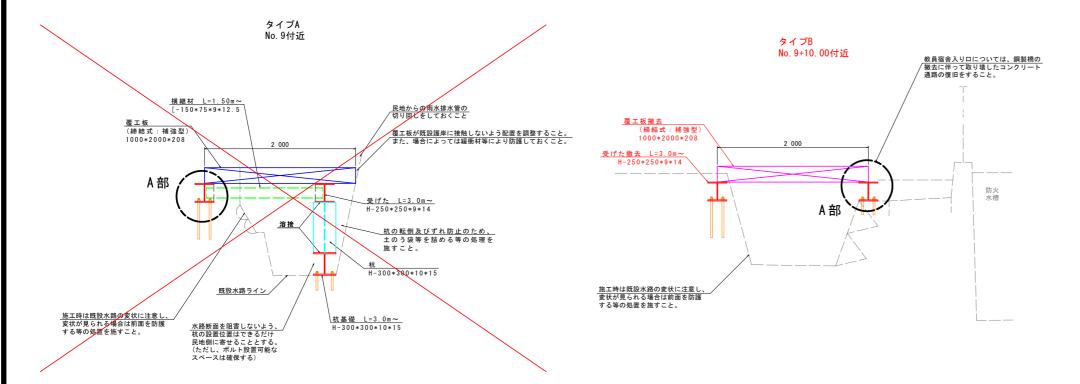

	副	计 条 件
道路	規格	仮設用桟橋
an. al		Case1 総重量 200KN(A活荷重 200kN X 1台)
設計	何 里	Case2 総重量 310KN(トラッククレーン260kN + 吊荷重50kN)
橋	長	21.00m (3.0m X 7)
幅	員	2. 00m
設 計	上部工	覆工板 + H桁
	下部工	H杭
形式	基礎工	直接基礎 (H鋼)


- ※ 当水路蓋は、工事完了まで設置するもので、工事完了後は速やかに撤去するものとする。
- ※ 設置は起点側から終点向きに行い、撤去はその逆とする。(施工計画図(案)参照)

【当初設	計図面】	(基線1) (管理用道路)						
工事名	R 7 阿土 小溜谷 阿南	·伊島 砂防工事							
路線名等	小溜谷								
工事箇所	工事箇所 阿南市伊島町伊吹								
図面名	図 面 名 水路仮蓋設置工詳細図(案)								
縮尺	図示	図面番号	22/23						
会 社 名									
事業者名	事業者名 德島県南部総合県民局県土整備部<阿南>								


水路仮蓋設置工詳細図(案)

A部詳細図 s=1/5

締結式

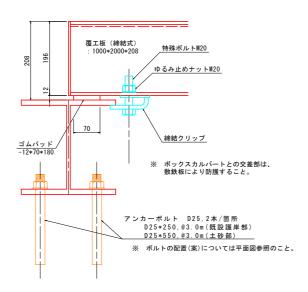

アンカーボルト構造図 s=1/5

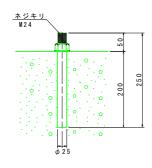

アンカーボルト D25*250 (\$\$400)

鋼 材 重 量 表 (撤去)

	部材名称	規 格	長さ(m)	単位体積重量(t/m)	1本当たり重量(t/本)	数量(本)	重量(t)	重量(t)
上部工		H-250*250*9*14	13.00	0.0718	0.933	1	0.215	
	受げた	H-250*250*9*14	7.50	0.0718	0.539	1	0.237	3.267
		H-250*250*9*14	25.00	0.0718	1.795	1	0.359	

【当初設計図面】

(基線1) (管理用道路)

工 事 名 R7月土 小溜谷 阿南·伊島 砂防工事路線名等 小溜谷 阿南市伊島町伊吹 図 面 名 水路板蓋設置工詳細図(楽)

縮 尺 図 示 図面番号 23/23 会 社 名

事業者名 徳島県南部総合県民局県土整備部<阿南>